



Государственное бюджетное учреждение культуры
«Новгородское научно-реставрационное управление»

Адрес: ул. Фёдоровский Ручей, д. 2/13, Великий Новгород, Россия,
173000
тел.:(88162) 637-403

Объект культурного наследия регионального значения
«Флигель А.Г. Романцевой, XIX в.»

Новгородская область, Новгородский район, г. Великий Новгород,
ул. Никольская, д.9



НАУЧНО-ПРОЕКТНАЯ ДОКУМЕНТАЦИЯ
на проведение работ по сохранению
объекта культурного наследия

**Раздел 2. Проектная документация (рабочая) с ведомостью объемов работ для
проведения ремонта фасадов здания.**

Великий Новгород
2023



Государственное бюджетное учреждение культуры
«Новгородское научно-реставрационное управление»

Адрес: ул. Фёдоровский Ручей, д. 2/13, Великий Новгород, Россия,
173000 тел.: (88162) 637-403

Объект культурного наследия регионального значения
«Флигель А.Г. Романцевой, XIX в.»
Новгородская область, Новгородский район, г. Великий Новгород,
ул. Никольская, д.9

НАУЧНО-ПРОЕКТНАЯ ДОКУМЕНТАЦИЯ
на проведение работ по сохранению
объекта культурного наследия

**Раздел 2. Проектная документация (рабочая) с ведомостью объемов работ для
проведения ремонта фасадов здания.**

Заказчик: Инспекция государственной охраны
культурного наследия Новгородской области.
Основание: Государственное задание на 2023

Начальник ГБУК «ННРУ»

А.И. Макашов

Научный руководитель

Белоусова М.С.



Архив ГБУК «ННРУ»
Шифр

Великий Новгород
2023

Наименование объекта: «Флигель А.Г. Романцевой, XIX в.»
 Новгородская область, Новгородский район, г. Великий Новгород,
 ул. Никольская, д.9

АВТОРСКИЙ КОЛЛЕКТИВ

ФИО 1	Должность 2	Участие 3
Белоусова М.С.	Заместитель начальника	Научный руководитель, разработка рабочей проектной документации
Фатеева А.А.	Ведущий архитектор	Составление ведомости объемов работ Разработка рабочей проектной документации
Ефимова Ч.А.	Ведущий архитектор	Историко-архивные и библиографические исследования Разработка рабочей проектной документации

Научный руководитель  Белоусова М.С.

Разработал	
Инв. № подл.	
Подп. и дата	
Инв. № подл.	

						113			
Изм.	Кол.уч	Лист	№ док.	Подп.	Дата				
Науч. рук	Белоусова					Раздел 2. Проектная документация (рабочая) с ведомостью объемов работ для проведения ремонта фасадов здания	Стадия	Лист	Листов
ГАП							Р	3	
ГИП									
Исполнил	Фатеева								
Н.контроль									

Наименование объекта: «Флигель А.Г. Романцевой, XIX в.»
 Новгородская область, Новгородский район, г. Великий Новгород,
 ул. Никольская, д.9

СОСТАВ
 ПРОЕКТНОЙ ДОКУМЕНТАЦИИ

Обозначение комплекта	Наименование комплекта	Примечание
1	2	3
Раздел 1	Предварительные работы:	
	Исходно-разрешительная документация. Предварительное обследование Фотофиксация	
Раздел 2	Проектная документация (рабочая) с ведомостью объемов работ для проведения ремонта фасадов здания. Паспорт цветового решения	

Научный руководитель  Белоусова М.С.

Инв. № подл.	Подп. и дата	Взаи. инв. №					Лист
Изм.	Кол.уч	Лист	№ док.	Подп.	Дата	Раздел 2	

Наименование объекта: «Флигель А.Г. Романцевой, XIX в.»
Новгородская область, Новгородский район, г. Великий Новгород,
ул. Никольская, д.9

СОДЕРЖАНИЕ ТОМА

№ п/п	Наименование документации	Страница
1	2	3
	Титульные листы	
	Авторский коллектив	3
	Состав проектной документации	4
	Содержание тома	5
	Часть 1	
1	Общая часть	6
1.1	Пояснительная записка	6-7
1.3	Ситуационная схема	8
2	Исследования	8
2.1	Общие исторические сведения	8-10
2.2	Описание архитектурного облика памятника	10-11
2.3	Выводы и основные направления работ	11-14
3	<u>Графическая часть:</u>	
	Лист 1. План отмостки М 1:150. Деталь отмостки М 1:10	АС-1
	Лист 2. Южный фасад М 1:100	АС-2
	Лист 3. Северный фасад М 1:100	АС-3
	Лист 4. Восточный фасад М 1:100	АС-4
	Лист 5. Западный фасад М 1:100	АС-5
	Часть 2	
4	<u>Графическая часть:</u>	
	Лист 1. Ведомость окраски и отделки	АС-1
	Лист 2. Цветовое решение южного фасада М 1:100	АС-2
	Лист 3. Цветовое решение северного фасада М 1:100	АС-3
	Лист 4. Цветовое решение восточного и западного фасадов М 1:100	АС-4
	<u>Прилагаемые документы:</u>	
	Ведомость объемов работ	

Научный руководитель  Белоусова М.С.

Взаим. инв. №

Подп. и дата

Инв. № подл.

						Раздел 2	Лист
Изм.	Кол.уч	Лист	№ док.	Подп.	Дата		5

Наименование объекта: «Флигель А.Г. Романцевой, XIX в.»
Новгородская область, Новгородский район, г. Великий Новгород,
ул. Никольская, д.9

1. Общая часть.

1.1 Пояснительная записка.

Данная проектная документация разработана на основании государственного задания на 2023 г., выданного Инспекцией государственной охраны культурного наследия Новгородской области в рамках государственного задания на 2023 г. государственному бюджетному учреждению культуры «Новгородское научно-реставрационное управление». В документации представлены чертежи на ремонтные работы объекта культурного наследия регионального значения «Дом притча Знаменского собора (бывший дом Н. Баженовой), XIX в.», по адресу: Новгородская область, Новгородский район, г. Великий Новгород, ул. Никольская, д.9.

В целях сохранения памятника и создания нормальных условий для его использования 1 сентября 2023 был произведен осмотр технического состояния памятника. На основании визуального осмотра памятника, и акта технического состояния памятника истории и культуры можно сделать предварительное инженерное заключение о техническом состоянии несущих конструкций всего памятника:

- общее состояние памятника ограничено работоспособное;
- наружные стены памятника в ограничено работоспособном состоянии при небольшой деструкции облицовочного слоя;
- обрушение штукатурного слоя;
- утрачен красочный слой фасадов;
- состояние стропильной системы - требуется обследование;
- состояние кровли - требуется обследование;

Выводы и рекомендации.

Выводы: общее состояние памятника находится в ограничено работоспособном состоянии.

Рекомендации: в целях сохранения памятника от дальнейшего его разрушения необходимо выполнить следующие мероприятия:

1. Ремонт цоколя
2. Устройство отмостки со стороны северного фасада и северной части западного фасада;
3. Провести ремонтные работы по восстановлению входной площадки и козырька (северный фасад);
4. Замена с сохранением исторической расстекловки оконных заполнений (при необходимости);
5. Замена/устройство металлических отливов;
6. Предусмотреть биологическую обработку кладки стен, пораженных плесенью;

Инв. №	Взаи. инв. №
подл.	
Изм.	Подп. и дата
Кол.уч	
Лист	
№ док.	
Подп.	
Дата	

						Раздел 2	Лист
							6
Изм.	Кол.уч	Лист	№ док.	Подп.	Дата		

7. Инъектирование трещин, ремонт отделки фасадов памятника, восстановление карнизов и декора оконных проемов

Характеристика участка расположения объекта культурного наследия.

Сведение о границах территории ОКН включенных в единый государственный реестр ОКН (памятники истории и культуры народов Российской Федерации). Приказ комитета государственной охраны культурного наследия Новгородской области от 16.01.2015 г. №3

Климатические условия района расположения объекта:

- климатический подрайон II В;

Абсолютный минимум температур составляет минус 45°C (январь). Абсолютный максимум температур - плюс 34 °C (июль). Средняя температура самого холодного месяца - января - минус 8,6 °C, самого теплого - июля плюс 17,3°C. Продолжительность периода с отрицательной среднесуточной температурой составляет 143 суток.

- нормативное значение ветрового давления 0,23кПа (по I ветровому району, тип местности "В");

- ветровое давление 0.23 кПа по I ветровому району;

- расчетная температура наружного воздуха -27°C;

- относительная влажность воздуха 85%. Зона влажности нормальная.

Господствующие ветры юго-западные. Средняя скорость ветра 5-6 м/сек. Ветровое давление 23 кг/м2.

- здание отапливаемое. Класс здания -II (коэффициент надежности по назначению $\gamma_n = 0,95$).

Класс функциональной пожарной опасности здания - Ф 1 «здания, предназначенные для постоянного проживания и временного пребывания людей».


Рельеф участка ровный с уклоном к р. Волхов.

Территория участка ровная. Подъезды к зданию обеспечиваются с одной стороны (с запада), без покрытия. Растительность не мешает установки строительных лесов и доставки материалов.

Инв. № подл.	Подп. и дата	Взаи. инв. №

						Раздел 2	Лист
							7
Изм.	Кол.уч	Лист	№ док.	Подп.	Дата		

1.3 Ситуационная схема.

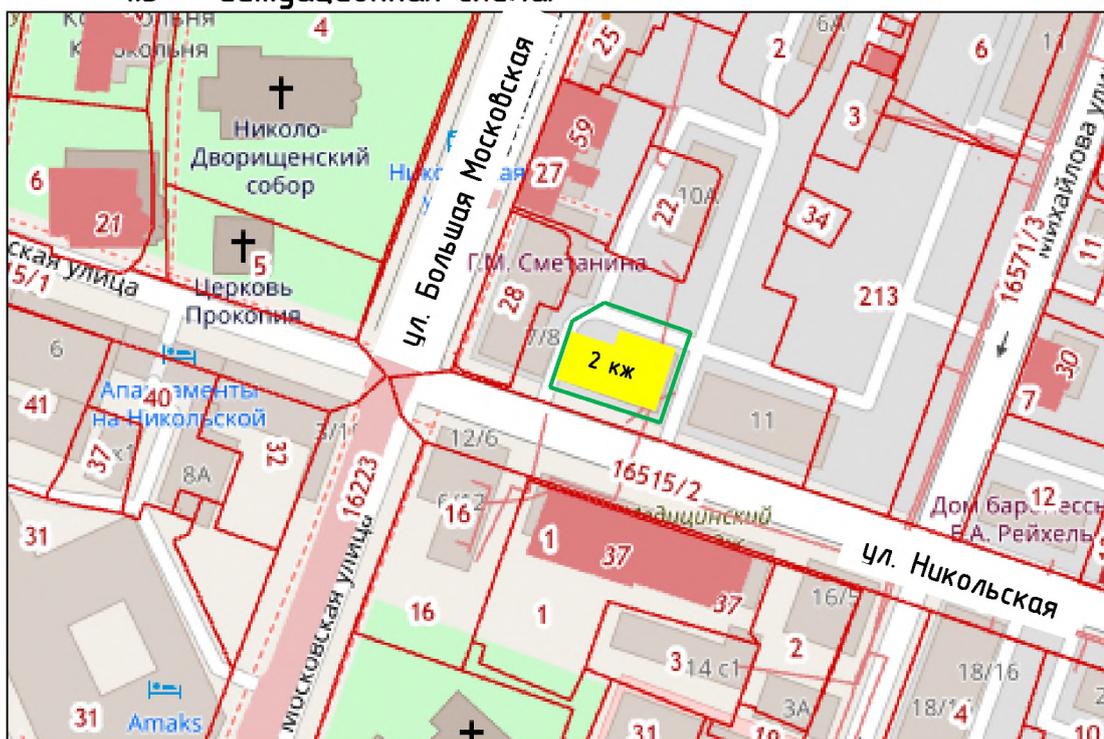

Причтовый дом расположен на Торговой (правобережной) стороне города, по красной линии сплошной застройки ул. Никольской, дом стоит рядом с объектом «Дом Г.М. Сметанина». На сегодняшний день здание памятника «Флигель А.Г. Романцевой XIX в.» используется под жилые квартиры.

2. Исследования

2.1 Общие исторические сведения.

Существующий памятник сооружен сравнительно поздно, в нач. XX в.. Но на этом месте и раньше стоял каменный флигель.

Флигель Романцевой расположен на Торговой (правобережной) стороне города, в её южной части, среди 2-3-х-этажной застройки. Памятник представляет собой средних размеров кирпичное 2-этажное Г-образное в плане здание со скошенным северо-западным углом. Фасады решены скромно, не имеют ясной стилистической принадлежности. Этажи на фасадах отделены друг от друга карнизом с козырьком.

Флигель впервые обозначен на плане города 1819 г.. Угловой жилой дом (дом Сметанина, пр. Ленина, 8/7) построен в нач. XX в., примерно, между 1805-1815 гг.. Судя по всему, одновременно сооружен и каменный флигель или хозяйственное строение. На плане 1819 г. дворовые постройки показаны в виде П-образного блока, примыкающего к восточному фасаду главного здания; они присутствуют также на других планах Новгорода - 1846, 1862, 1901 гг.

В архиве выявлены чертежи рассматриваемого строения 1873-1874 гг. (генплан, поэтажный план, фасад), которые дают представление о его

Инв. № подл.	
Подп. и дата	
Взаи. инв. №	

Изм.	Кол.уч	Лист	№ док.	Подп.	Дата

Раздел 2

Лист

8

архитектуре. Здание было каменным, 1-этажным, Г-образным в плане. Южное крыло по Николаевской (Суворовской) улице отстояло от жилого дома на 5 метров и имело размеры примерно 19,2 (по оси В-3) x 7,3м, северное крыло длиной около 50 м, шириной 7,3 пересекало весь двор, деля его на 2 части и примыкало к линии построек соседнего северного участка. Южное крыло использовалось для жилья (флигель). Планировка здесь - квартирного типа с боковым коридором. Лицевой (южный) фасад имел 8 окон и дверь, на других фасадах - по 1 окну. Этот фасад флигеля решён весьма скромно, расчленен четырьмя лопатками, окна обрамлены несложными наличниками. Северное крыло в это время служило водочным заводом, состояло из 4 изолированных отсеков с входом с западной стороны.

Водочный завод оборудован в имени в нач. 1870-х гг., еще в 1869 г. значится обычный комплекс усадебных служб: 2 флигеля, каретник, конюшня, коровник, сарай и 2 погреба.

В 1874 г. владелец имения П.В. Фетисов построил специальное здание для водочного завода на углу Николаевской (нынешняя Никольская) и Мало-Михайловской улиц (нынешняя Михайловская) (не сохранилось), а в северном крыле флигеля оборудован водочный склад. В южном же крыле, как можно понять из документа 1877 г., устроен трактир и водочный магазин.

К концу XIX в. водочный завод закрыт, часть северного крыла постройки разобрана для удобного прохода в восточную часть усадьбы. По данным на 1901 г., в каменном 1-этажном флигеле находятся 1 квартира и «ренсковый» (т.е. винный) погреб; последний находился, видимо, в северной пристройке флигеля (уцелевшей части северного крыла) размером 9,2x8,5 м. В это время имение принадлежало купцу Григорию Максимовичу Сметанину, а в 1907 г., перешло его дочери Александре Григорьевне Романцевой.

На генплане 1928 г. флигель представлен уже в современных размерах, следовательно, в первой четверти XX в. старая постройка разобрана и на её месте сооружена новая больших размеров. В 1911 г. А.Г. Романцева обратилась в городскую управу за разрешением «перестроить надворные службы в жилое помещение».

Вскоре после Октябрьской революции постройки Романцевой муниципализированы, т.е. конфискованы и перешли в ведение горсовета. Использование здания не изменилось. В документах 20-х гг. упоминаются 12 комнат общей площадью 258 кв.м., некоторые из них отапливаются «изразцовыми» (угловыми кафельными) печами. Сведений о перестройках и крупных ремонтах в довоенные годы нет.

Памятник серьезно пострадал в годы Великой Отечественной войны. Предположительно, были утрачены кровля, перекрытия, заполнения проемов. Восстановлен в кон. 40-х гг., на плане квартала 1950 г. постройка обозначена как «каменный 1-этажный дом отдела колхозного строительства».

В 1959-1960 гг. проведён капитальный ремонт, сопровождавший значительными перестройками: надстроен верхний этаж, изменены планировка, возможно, переделаны фасады. Ремонты без крупных перестроек

Инв. № подл.	
Подп. и дата	
Взап. инв. №	

Изм.	Кол.уч	Лист	№ док.	Подп.	Дата	Раздел 2	Лист
							9

имели место в 1977, 1979 гг.. Использование здания в послевоенные годы оставалось прежним.

2.2 Описание архитектурного облика памятника.

Памятник представляет собой средних размеров кирпичное 2-этажное Г-образное в плане здание со скошенным северо-западным углом. Фасады решены скромно, не имеют ясной стилистической принадлежности. Этажи на фасадах отделены друг от друга карнизом с козырьком.

Памятник представляет собой характерный образец каменного жилого флигеля нач. XX в. со скромным решением фасадов (декор, возможно, частично утрачен).

Лицевой (южный) фасад на уровне нижнего этажа расчленен четырьмя лопатками, которые не соответствуют внутренним стенам. Все проемы – прямоугольной формы, без обрамления. Некоторые нижние окна отмечены несложной прямоугольной подоконной филёнкой. На лицевом фасаде окна образуют метрические ряды, на других фасадах они расположены более свободно. Все фасады завершены развитым карнизом среднего выноса.

Планировка – квартирнoго типа, в западном крыле – с центральным коридором. Всего в доме размещается 12 квартир, по 6 на этаже. Междуетажная лестница находится в средней части здания, вход – один со двора (северный фасад).

Постройка сооружена из кирпича, оштукатурена и побелена. Перекрытие здания вальмовое, кровля металлическая. Стропильная система не исследовалась, на фасадах видна несущая часть перекрытия из дерева.

Слуховые окна в количестве двух: одно выходит на восточную часть северного фасада, второе – на западный фасад. Оба окна арочной формы, заполнение отсутствует, не зашито. Над крышей возвышаются 11 труб.

Основные размеры в плане: длина (по южному фасаду) – 28, 2 м ширина по западному фасаду – 13,1 м, по восточному фасаду – 17,2 м, размеры дворового ризалита – 12,5х3,2.

Утраты штукатурного слоя венчающего карниза. Искажение геометрии профилей карнизов Множественные утраты штукатурного слоя цокольной части, трещины, намокание, зарастание мхом. Утрата штукатурного слоя и деструкция кирпичной кладки в некоторых местах, намокание, трещины.

Стропильные конструкции не обследованы; По визуальному исследованию в удовлетворительном состоянии.

Вход на первый этаж – в центре северного фасада, через дощатый тамбур.

Для выполнения рабочей документации по капитальному ремонту фасадов памятника были выполнены и в данной работе представлены результаты натурного обследования фасадов «Флигель А.Г. Романцевой, XIX в.». г. Великий Новгород, ул. Никольская, д.9.

Инв. № подл.	
Подп. и дата	
Взаи. инв. №	

							Раздел 2	Лист
								10
Изм.	Кол.уч	Лист	№ док.	Подп.	Дата			

Входная площадка (северный фасад)

Выполнить ремонт крыльца:

1. Разборка облицовочной плитки - 2,7 м³
2. Устройство бетонного основания под площадку, толщ. 130 мм, шириной 1 м. Бетон В7,5 ГОСТ 26633-2015 - 0,001 м

Козырек

Ремонтные работы:

Изготовление металлического треугольного козырька с предварительным покрытием грунтовкой, покрытием кровельной сталью с защитно-декоративным покрытием - 1 изделие.


Инв. № подл.	Подп. и дата	Взаи. инв. №

Изм.	Кол.уч	Лист	№ док.	Подп.	Дата

<i>Раздел 2</i>					
-----------------	--	--	--	--	--

Лист
14

План отмостки М 1:150

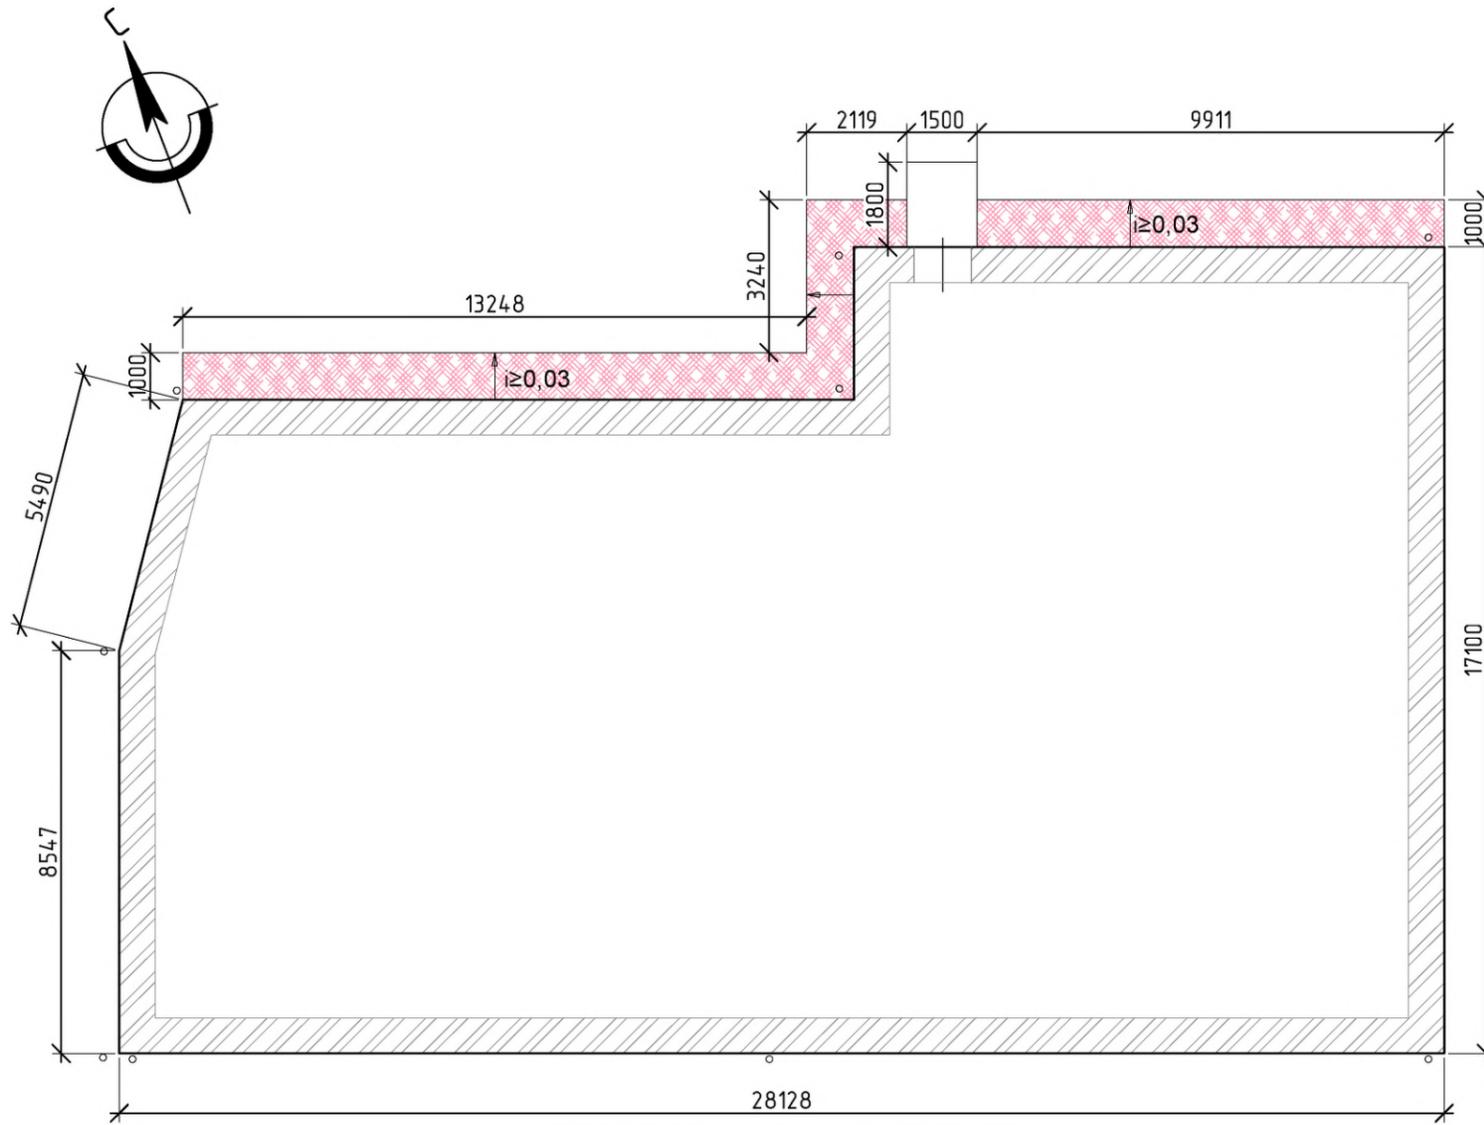

существующий тротуар по ул. Никольская


Условное обозначение

- Проектируемая отмостка
- здание ОКН "Флигель А.Г. Романцевой, XIX в."

Спецификация элементов отмостки

Марка, позиция	Обозначение	Наименование	Кол-во	Масса, объем	
				един.	общ.
	ГОСТ 26633-2015	Бетон кл. В7,5, h=130 мм	-	-	3,903 м3
	ГОСТ 23279-2012	Сетка Ш5Вр1 100x100	-	-	0,114 т
	ГОСТ 8267-93	Щебень М600, фр.20-40мм, h=150 мм	-	-	4,503 м3
	ГОСТ 8736-2014	Песок, k=0,95, h=100 мм	-	-	3,002 м3
		Обмазочная гидроизоляция "Гидротекс У", F= 18,06 м2			
		Геотекстиль, 150 г/см2, F=30,02 м2			

Деталь отмостки М 1:10

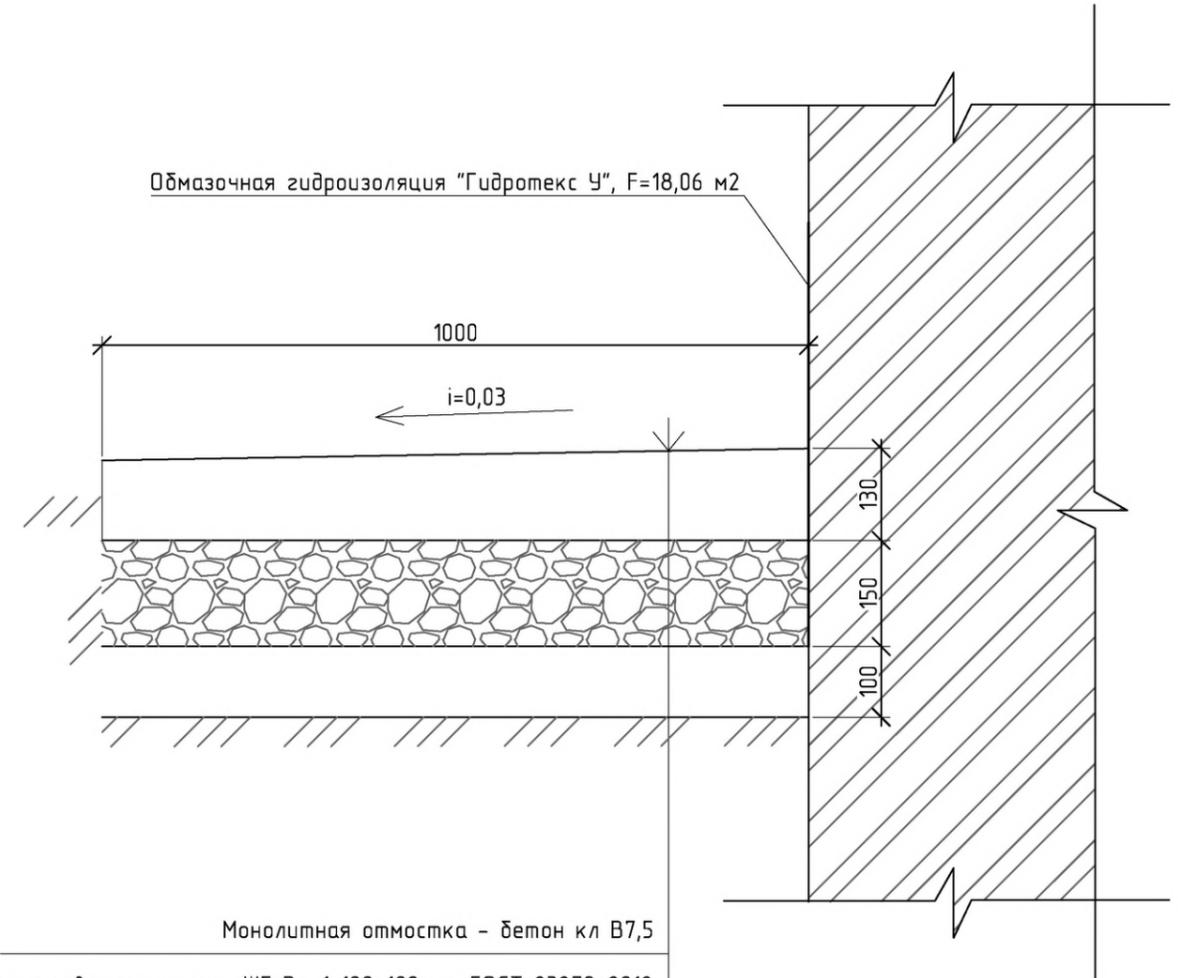

Монолитная отмостка - бетон кл В7,5
армированная сетка Ш5 Вр-1 100x100мм ГОСТ 23279-2012
Щебень М600, фр.20-40мм, h=150мм
Песок, k=0,95, h=100мм
Геотекстиль, Q=150г/см ²
Уплотненный щебнем грунт


ПРИМЕЧАНИЕ

1. Площадь отмостки -11,43 м2
2. Площадь входной бетонной площадки -2,70 м2
3. Фасады смотри листы АС-3,5
4. Предусмотрена разработка грунтов вручную в траншеях глубиной 0,38 м, шириной 1 м без укреплений

						113-РД-ГЗ2023			
						Объект культурного наследия регионального значения «Флигель А.Г. Романцевой, XIX в.», по адресу: Новгородская область, г. Великий Новгород, ул. Никольская, д.9			
Изм.	Кол.	Лист	№ док.	Подпись	Дата	Раздел 2. Часть 1. Рабочая документация для проведения ремонта фасадов здания	Стадия	Лист	Листов
Науч. рук.		Белюсова М.С.					РД	АС-1	5
ГИП									
Разработал		Фатеева АА							
						План отмостки М 1:150. Деталь отмостки М 1:10			
						БАР			

Инв. № подл. Погр. и дата. Взам. инв. №

ЮЖНЫЙ ФАСАД

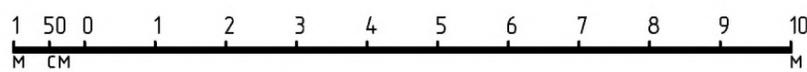


- | | | | | | | | | | | | |
|--|--|--|--------------------------------------|--|---------------------------------------|--|----------------------------|--|----------------|--|---------------------------|
| | устройство/замена кровельного покрытия | | ремонт штукатурки стен | | ремонт штукатурки цоколя | | ремонт штукатурки карнизов | | заделка трещин | | ремонт штукатурки пилястр |
| | биоцидная обработка | | устранение дефектов кирпичной кладки | | устранение дефектов штукатурного слоя | | | | | | |

Инв. N° подл. | Подп. и дата | Взам. инв. N°

						113-РД-ГЗ2023			
						Объект культурного наследия регионального значения «Флигель А.Г. Романцевой, XIX в.», по адресу: Новгородская область, г. Великий Новгород, ул. Никольская, д.9			
Изм.	Кол.	Лист	N° док.	Подпись	Дата	Раздел 2. Часть 1. Рабочая документация для проведения ремонта фасадов здания	Стадия	Лист	Листов
Науч. рук.		Белусова М.С.					РД	АС-2	5
ГИП									
Разработал		Фатеева АА				Южный фасад М 1:100			

СЕВЕРНЫЙ ФАСАД

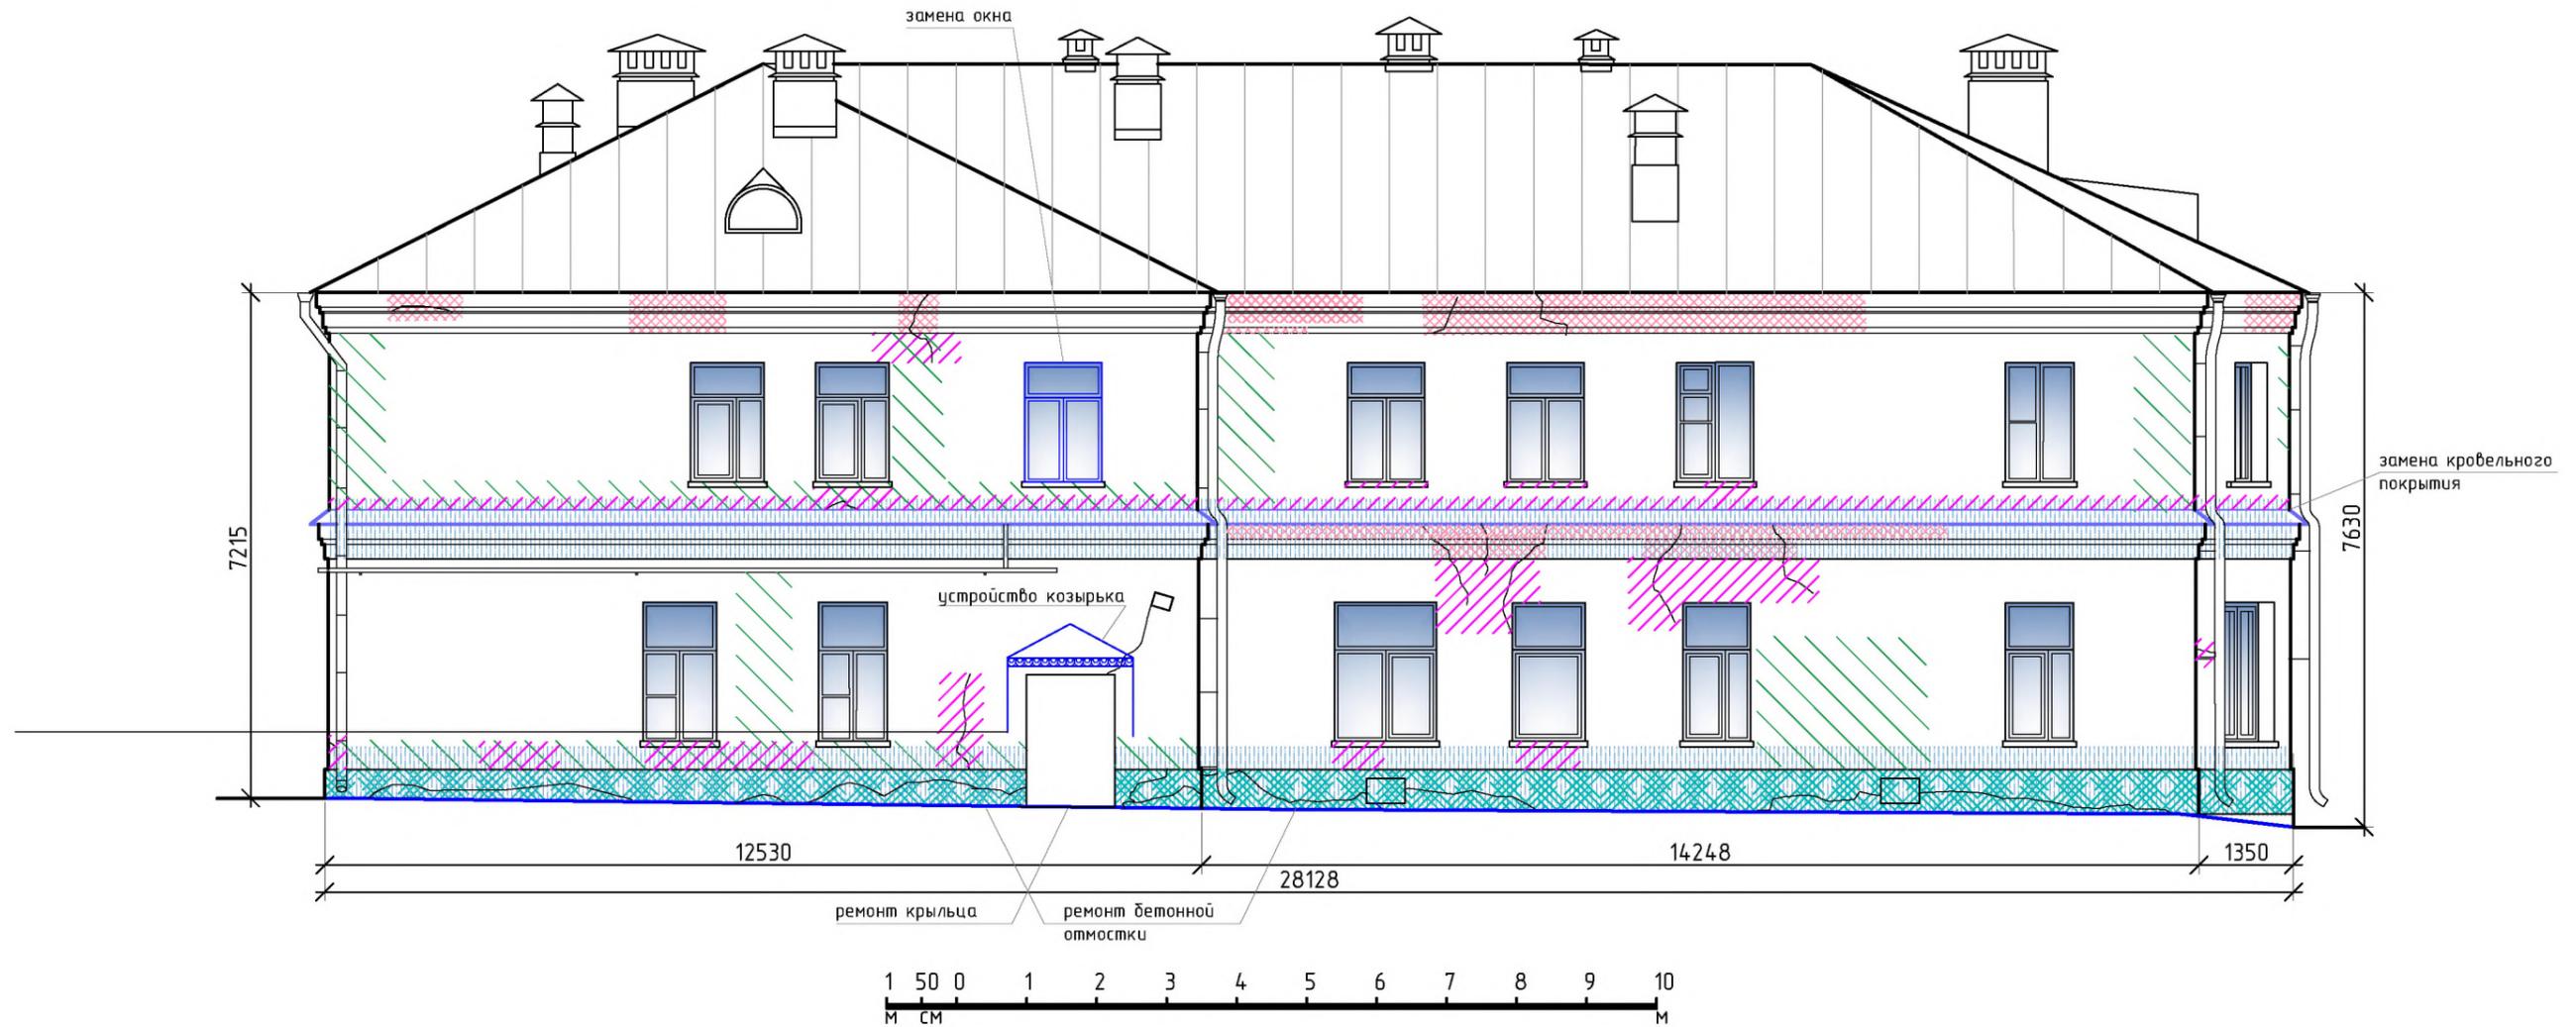

-  устройство/замена кровельного покрытия
-  ремонт штукатурки стен
-  ремонт штукатурки цоколя
-  ремонт штукатурки карнизов
-  заделка трещин
-  устранение дефектов штукатурного слоя
-  биоцидная обработка
-  устранение дефектов кирпичной кладки

ПРИМЕЧАНИЕ
1. План отмостки смотри на листе АС-1


						113-РД-ГЗ2023			
						Объект культурного наследия регионального значения «Флигель А.Г. Романцевой, XIX в.», по адресу: Новгородская область, г. Великий Новгород, ул. Никольская, д.9			
Изм.	Кол.	Лист	№ док.	Подпись	Дата	Раздел 2. Часть 1. Рабочая документация для проведения ремонта фасадов здания	Стадия	Лист	Листов
Науч. рук.		Белосува М.С.					РД	АС-3	5
ГИП									
Разработал		Фатеева АА				Северный фасад М 1:100			
						 Формат А3			

Инв. № подл.

Подп. и дата


Взам. инв. №

ВОСТОЧНЫЙ ФАСАД

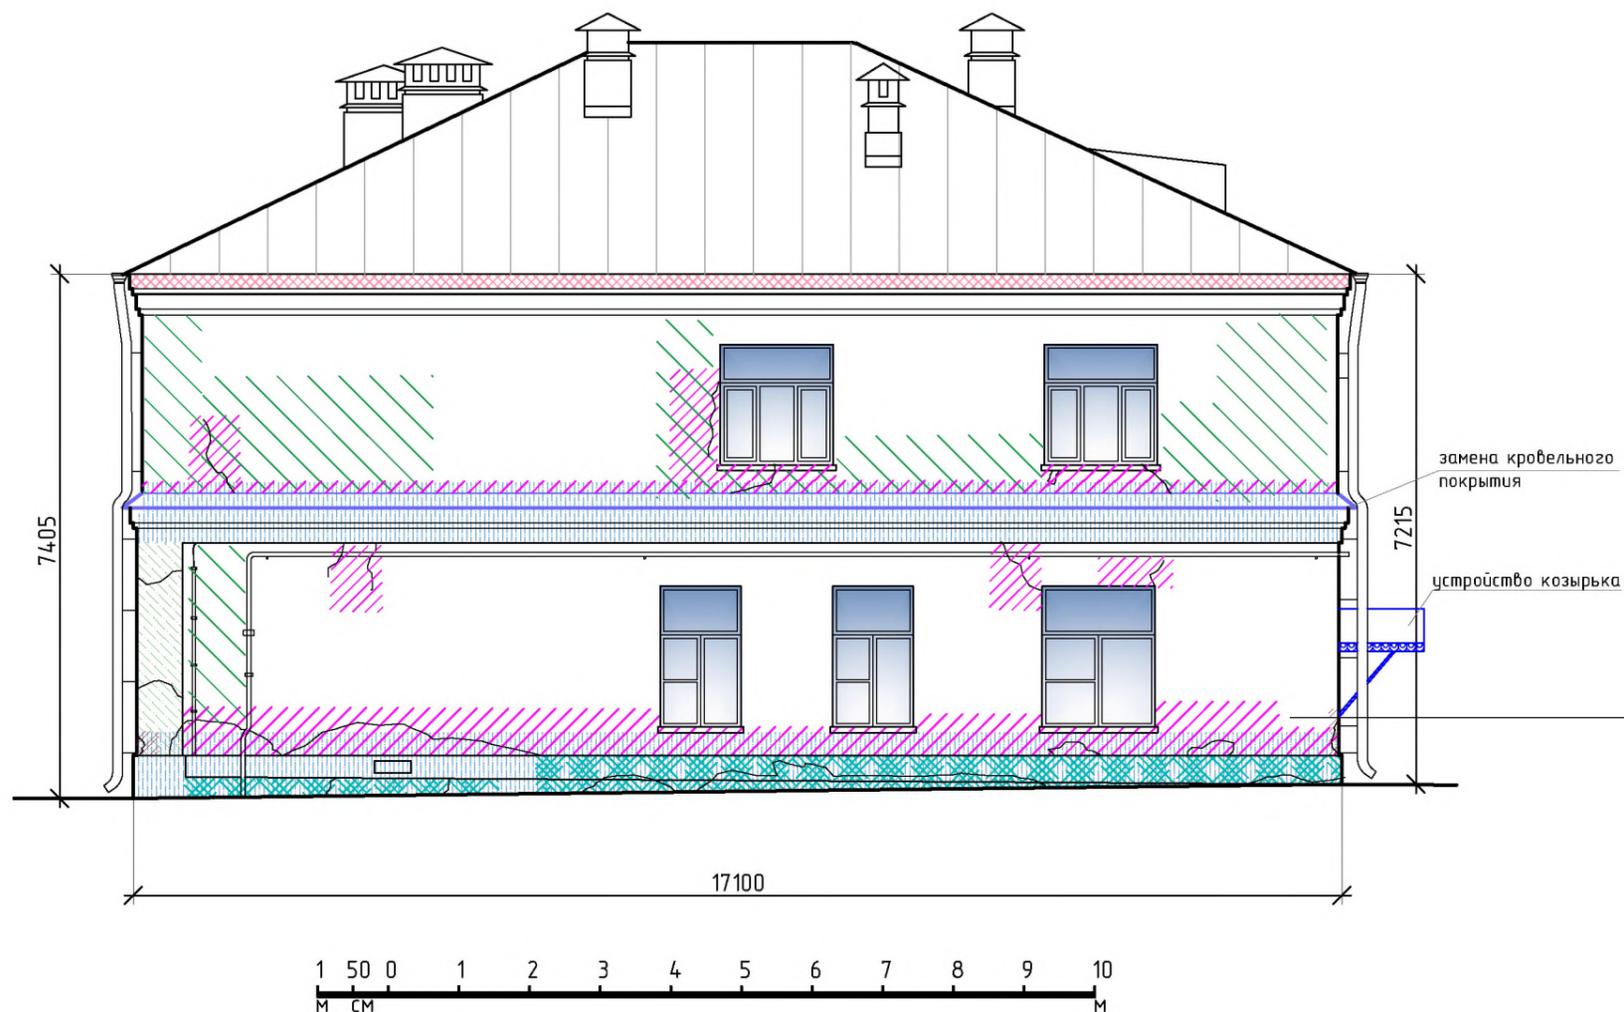

замена кровельного покрытия

устройство козырька

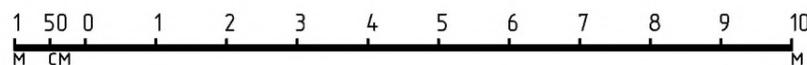


- | | | | | | |
|--|---|---|--|--|--|
|  устройство/замена кровельного покрытия |  ремонт штукатурки стен |  ремонт штукатурки цоколя |  ремонт штукатурки карнизов |  заделка трещин |  устранение дефектов кирпичной кладки |
|  биоцидная обработка |  ремонт штукатурки пилястр |  устранение дефектов штукатурного слоя | | | |

Взам. инв. №
Погр. и дата
Инв. № подл.

						113-РД-ГЗ2023			
						Объект культурного наследия регионального значения «Флигель А.Г. Романцевой, XIX в.», по адресу: Новгородская область, г. Великий Новгород, ул. Никольская, д.9			
Изм.	Кол.	Лист	№ док.	Подпись	Дата	Раздел 2. Часть 1. Рабочая документация для проведения ремонта фасадов здания	Стадия	Лист	Листов
Науч. рук.		Белусова М.С.					РД	АС-4	5
ГИП									
Разработал		Фатеева АА							
						Восточный фасад М 1:100			

ЗАПАДНЫЙ ФАСАД

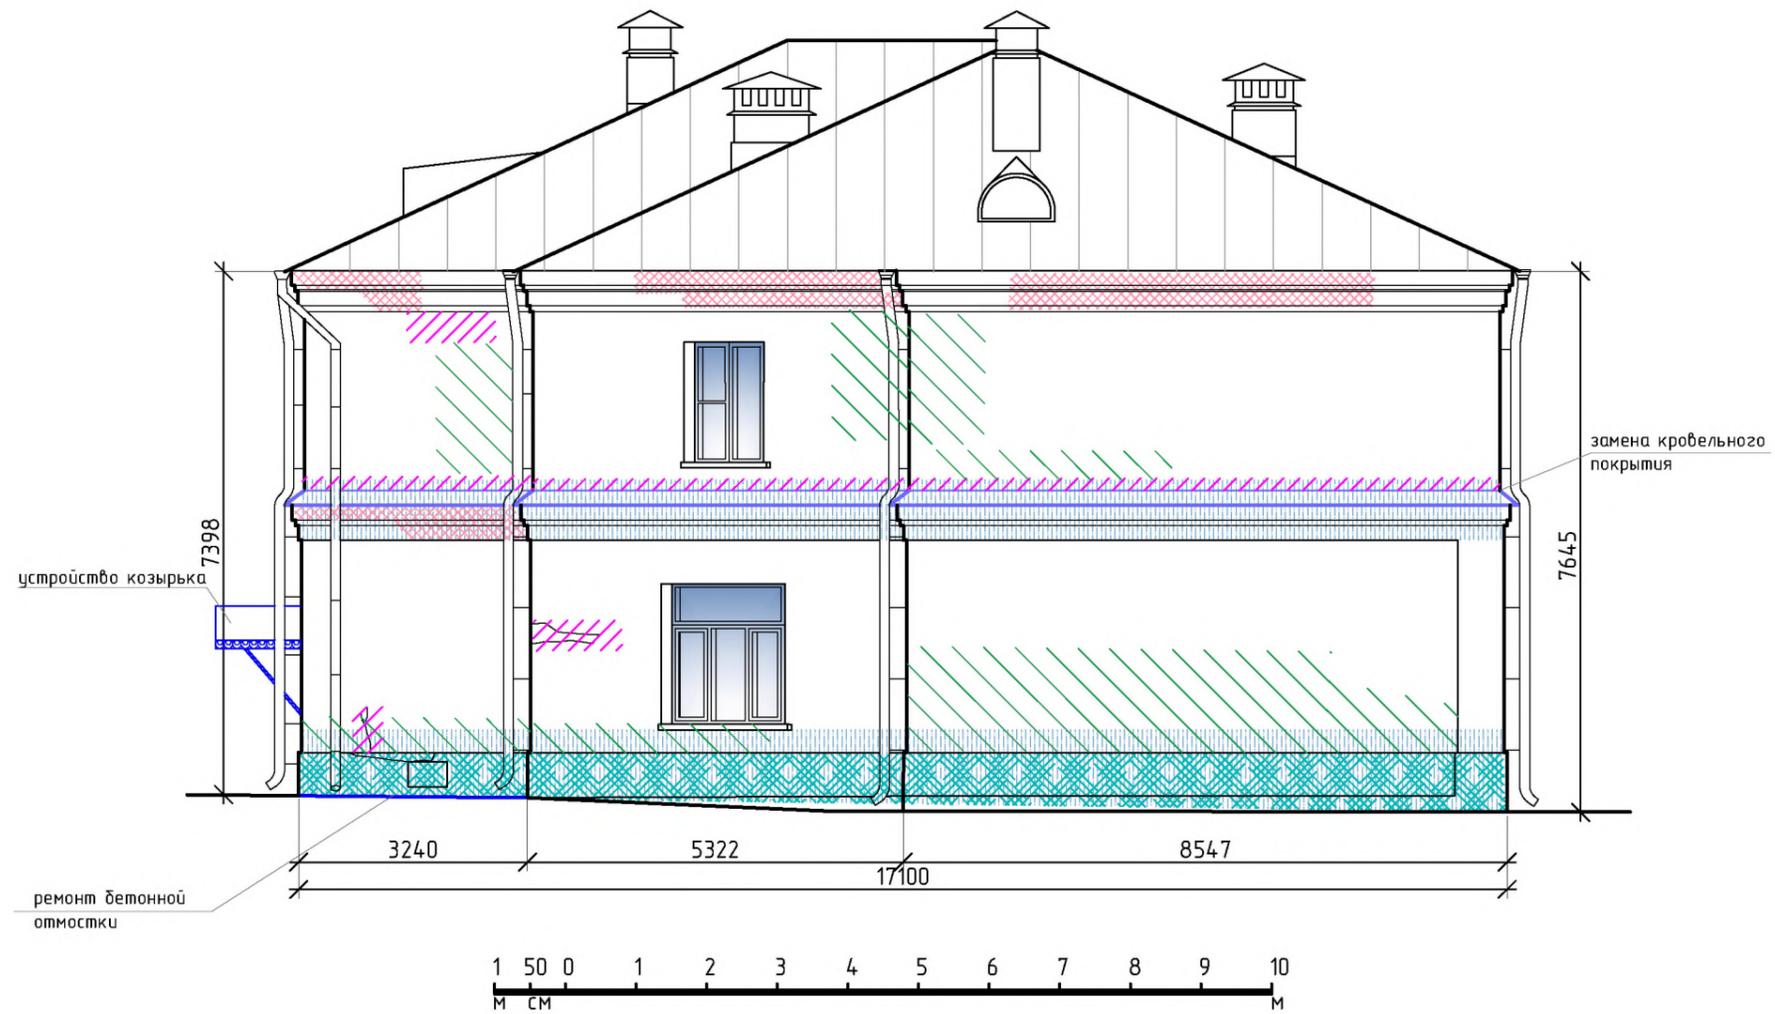


-  устройство/замена кровельного покрытия
-  ремонт штукатурки стен
-  ремонт штукатурки цоколя
-  ремонт штукатурки карнизов
-  заделка трещин
-  устранение дефектов штукатурного слоя
-  биоцидная обработка
-  устранение дефектов кирпичной кладки

ПРИМЕЧАНИЕ
1. План отмостки смотри на листе АС-1

						113-РД-Г32023			
						Объект культурного наследия регионального значения «Флигель А.Г. Романцевой, XIX в.», по адресу: Новгородская область, г. Великий Новгород, ул. Никольская, д.9			
Изм.	Кол.	Лист	№ док.	Подпись	Дата	Раздел 2. Часть 1. Рабочая документация для проведения ремонта фасадов здания	Стадия	Лист	Листов
Науч. рук.		Белосува М.С.					РД	АС-5	5
ГИП									
Разработал		Фатеева АА				Западный фасад М 1:100		 Формат А3	

Инв. № подл. | Подл. и дата | Взам. инв. №

ВЕДОМОСТЬ ОКРАСКИ И ОТДЕЛКИ

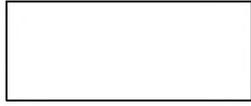
	Элемент фасада	Материалы поверхности элемента	Фактура поверхности	Обозначение цветов	Образец
1	Кровля	Кровельная сталь окрашенная	Гладкая	Без покраски	
2	Слуховые окна, колпаки на печные трубы, вентканалы	Кровельная сталь окрашенная	Гладкая	Без покраски	
3	Печные трубы, вентканалы	Штукатурка, окраска	Матовая	Без покраски	
4	Стены, пилястры	Штукатурка, окраска	Матовая	CAPAROL FASSADE A1 Lachs 75 L65 C38 H45	
5	Венчающий карниз, профилированные тяги откосы оконные, подоконники	Штукатурка, окраска	Матовая	CAPAROL Fassade A1 Hell-Weiß L96 C2 H109 (Белый)	
6	Водосточные трубы, покрытие тяз, карнизов, козырька	Оцинкованная кровельная сталь	Гладкая	RAL 7004	
7	Столярные заполнения	Дерево/металлопластик окраска	Матовая	CAPAROL Fassade A1 Hell-Weiß L96 C2 H109 (Белый)	
8	Металлическая дверь (северный фасад)	Металл	Матовая	Без покраски	
9	Газовая труба	Металл	Матовая	RAL 1016	
10	Труба заземления	Металл	Матовая	RAL 6015	
11	Цоколь	Штукатурка, окраска	Матовая	CAPAROL Fassade A1 Granit 20 L50 C0 H0	

ПРИМЕЧАНИЕ:

1. Данный лист смотреть совместно с листами АС-2 - АС-4.

Взам. инв. №						113-РД-ГЗ2023					
						Объект культурного наследия регионального значения «Флигель А.Г. Романцевой, XIX в.», по адресу: Новгородская область, г. Великий Новгород, ул. Никольская, д.9					
Подг. и дата	Изм.	Кол.	Лист	№ док	Подпись	Дата	Раздел 2. Часть 2. Рабочая документация для проведения ремонта фасадов здания	Стадия	Лист	Листов	
	Науч. рук				Белюсова М.С.			РД	АС-1	4	
Инв. № подл.						Ведомость окраски и отделки					



ЮЖНЫЙ ФАСАД

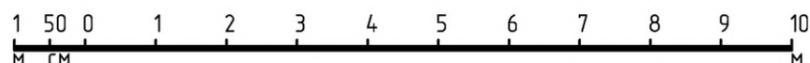

Инв. № подл.	
Подп. и дата	
Взам. инв. №	

						113-РД-ГЗ2023			
						Объект культурного наследия регионального значения «Флигель А.Г. Романцевой, XIX в.», по адресу: Новгородская область, г. Великий Новгород, ул. Никольская, д.9			
Изм.	Кол.	Лист	№ док.	Подпись	Дата	Раздел 2. Часть 2. Рабочая документация для проведения ремонта фасадов здания	Стадия	Лист	Листов
Науч. рук.		Белосува М.С.					РД	АС-2	4
ГИП		Разработал Фатеева АА					Цветовое решение южного фасада М 1:100		


СЕВЕРНЫЙ ФАСАД

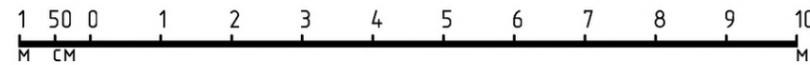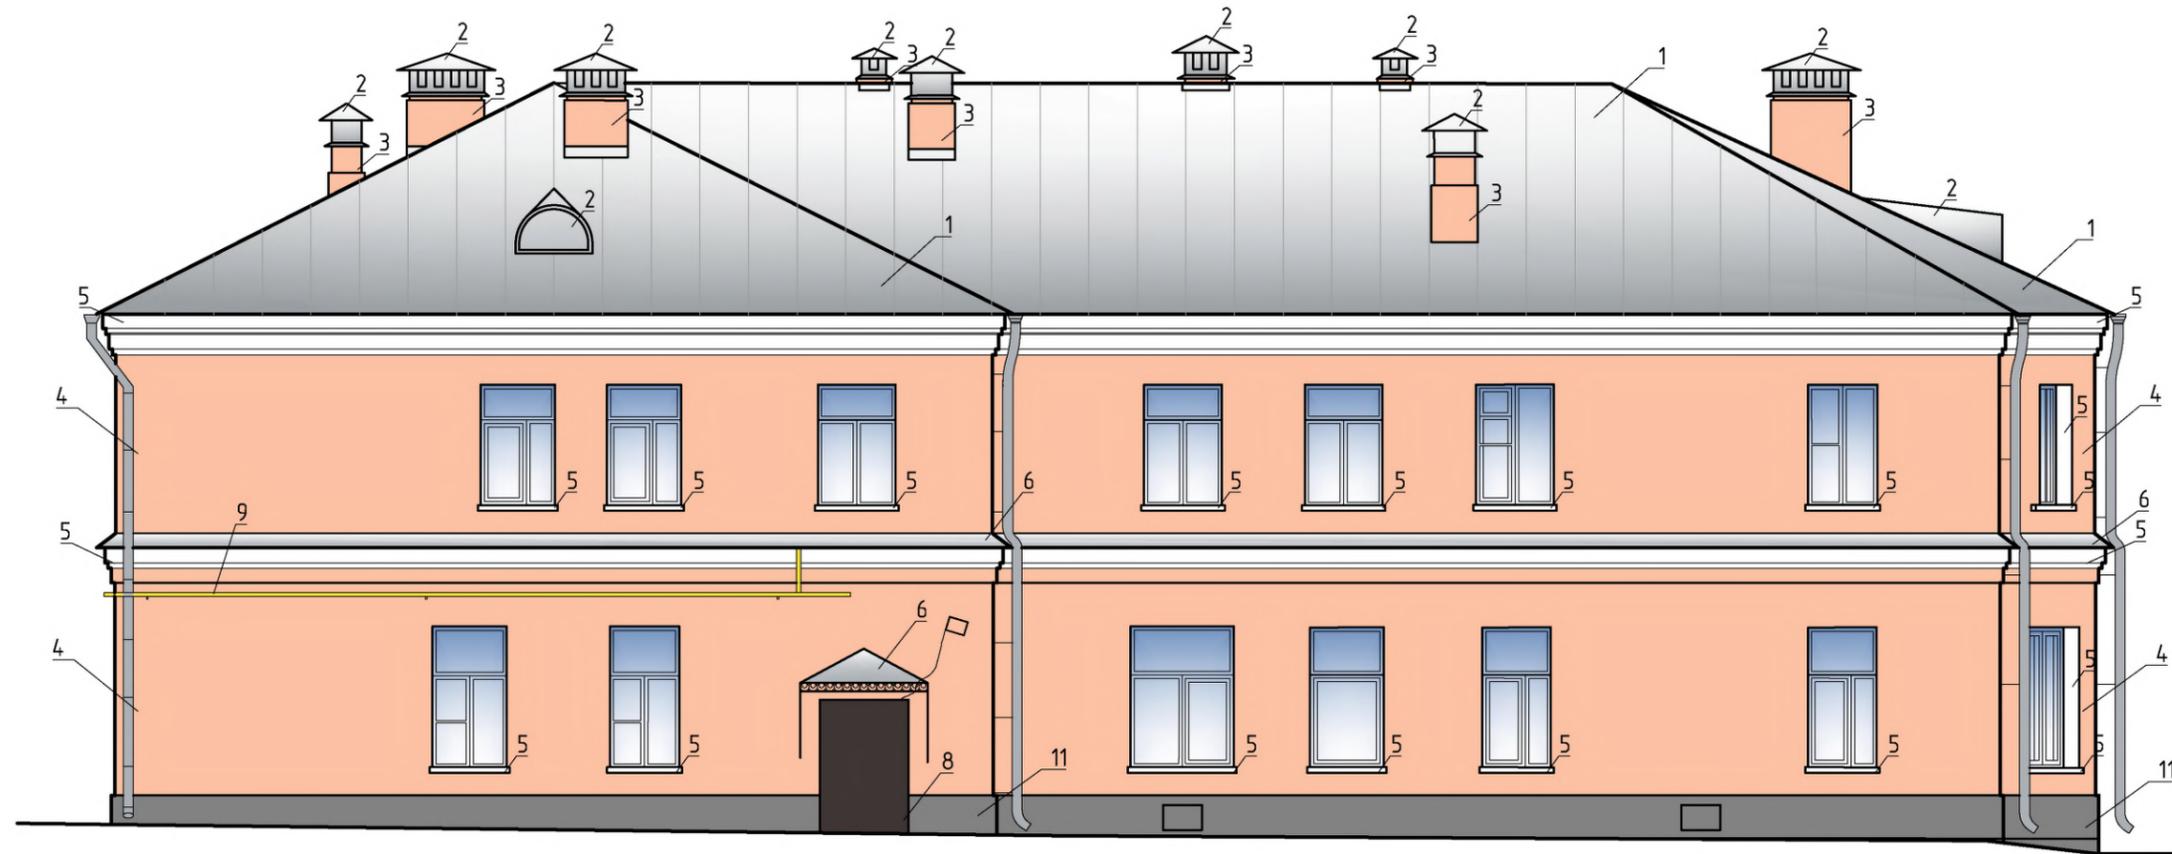



Инв. № подл.	
Подп. и дата	
Взам. инв. №	

						113-РД-ГЗ2023			
						Объект культурного наследия регионального значения «Флигель А.Г. Романцевой, XIX в.», по адресу: Новгородская область, г. Великий Новгород, ул. Никольская, д.9			
Изм.	Кол.	Лист	№ док.	Подпись	Дата	Раздел 2. Часть 2. Рабочая документация для проведения ремонта фасадов здания	Стадия	Лист	Листов
Науч. рук.		Белуsoва М.С.					РД	АС-3	4
ГИП									
Разработал		Фатеева АА				Цветовое решение северного фасада М 1:100			

ВОСТОЧНЫЙ ФАСАД

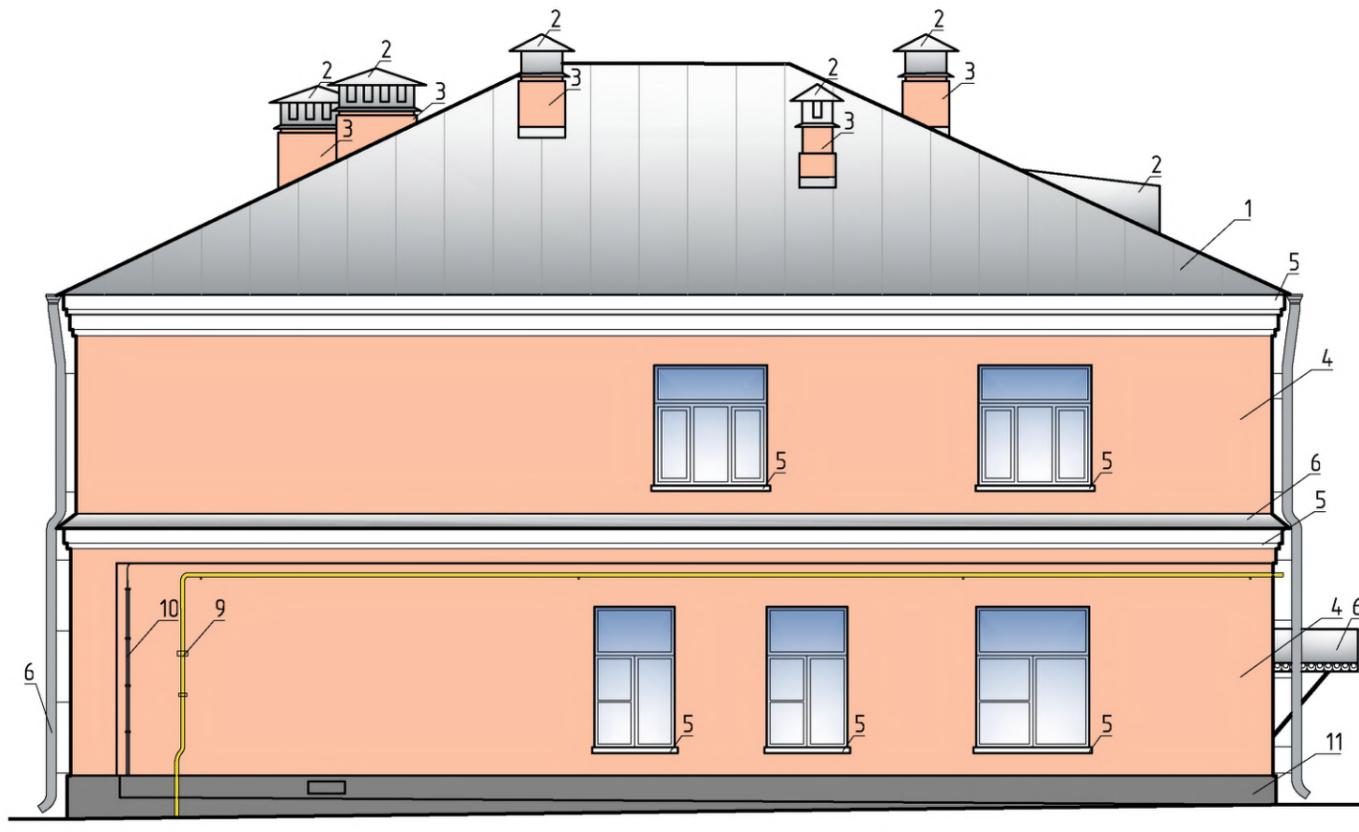

ЗАПАДНЫЙ ФАСАД

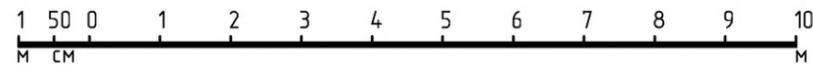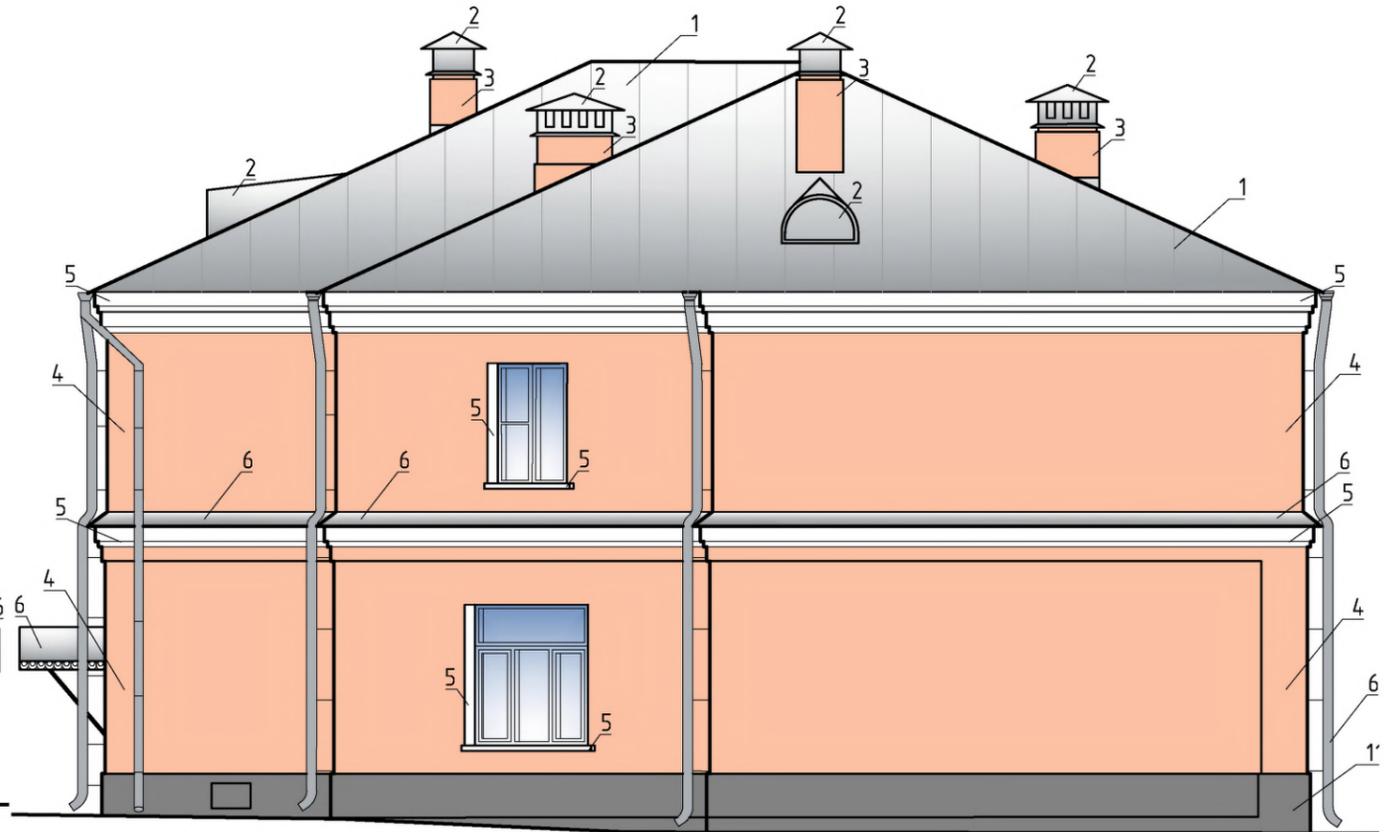

Инв. № подл.	
Подп. и дата	
Взам. инв. №	

						113-РД-ГЗ2023			
						Объект культурного наследия регионального значения «Флигель А.Г. Романцевой, XIX в.», по адресу: Новгородская область, г. Великий Новгород, ул. Никольская, д.9			
Изм.	Кол.	Лист	№ док.	Подпись	Дата	Раздел 2. Часть 2. Рабочая документация для проведения ремонта фасадов здания	Стадия	Лист	Листов
Науч. рук.		Белосува М.С.					РД	АС-4	4
ГИП						Цветовое решение восточного и западного фасадов М 1:100			
Разработал		Фатеева АА							

УТВЕРЖДАЮ

«__» _____ 2023 г.

ВЕДОМОСТЬ ОБЪЕМОВ РАБОТ

по объекту культурного наследия регионального значения

«Флигель А.Г. Романцевой XIX в.»

по адресу: Новгородская область, г. Великий Новгород, ул. Никольская, д. 9

Общестроительные и отделочные работы

Работы по сохранению объекта культурного наследия

№ п/п	Наименование работ	Единица измерения	Количество	Ссылка на номера чертежей, ГОСТов и примечания (формулы подсчета объемов работ, ссылки на проектные решения, дефектную ведомость)
1	2	3	4	5
Общестроительные и отделочные работы				
1.	Установка наружных инвентарных лесов высотой до 16 м трубчатых и прочих отделочных работ сроком установки до 6 месяцев	100 м2 вертикальной проекции для наружных лесов	8,5172	$l=30,6 \text{ м}; h=8 \text{ м}; S_1 = 30,6*8 = 244,8 \text{ м}^2$ (южный фасад) $l=19,7 \text{ м}; h=8 \text{ м}; S_1 = 19,7*8 = 157 \text{ м}^2$ (восточный фасад) $l=15,1 \text{ м}; h=8 \text{ м}; S_1 = 15,1*8 = 120,8 \text{ м}^2$ (северный фасад восточная часть) $l=15,6 \text{ м}; h=8 \text{ м}; S_1 = 15,6*8 = 124 \text{ м}^2$ (северный фасад центральная часть)) $l=2,5 \text{ м}; h=8 \text{ м}; S_1 = 2,5*8 = 20 \text{ м}^2$ (северный фасад западная часть) $l=4,6 \text{ м}; h=8 \text{ м}; S_1 = 4,6*8 = 36,8 \text{ м}^2$ (западный фасад северная часть) $l=7,5 \text{ м}; h=8 \text{ м}; S_1 = 7,5*8 = 60 \text{ м}^2$ (западный фасад центральная часть) $l=11,04 \text{ м}; h=8 \text{ м}; S_1 = 11,04*8 = 88,32 \text{ м}^2$ (западный фасад

				южная часть) Всего: $244,8+157+120,8+124+20+36,8+60+88,32 = 851,72 \text{ м}^2$
2.	Разборка обычных лесов высотой до 16 м сроком установки до 6 месяцев	100 м ² вертикальной проекции для наружных лесов	8,5172	$l=30,6 \text{ м}; h=8 \text{ м}; S_1 = 30,6*8 = 244,8 \text{ м}^2$ (южный фасад) $l=19,7 \text{ м}; h=8 \text{ м}; S_1 = 19,7*8 = 157 \text{ м}^2$ (восточный фасад) $l=15,1 \text{ м}; h=8 \text{ м}; S_1 = 15,1*8 = 120,8 \text{ м}^2$ (северный фасад восточная часть) $l=15,6 \text{ м}; h=8 \text{ м}; S_1 = 15,6*8 = 124 \text{ м}^2$ (северный фасад центральная часть)) $l=2,5 \text{ м}; h=8 \text{ м}; S_1 = 2,5*8 = 20 \text{ м}^2$ (северный фасад западная часть) $l=4,6 \text{ м}; h=8 \text{ м}; S_1 = 4,6*8 = 36,8 \text{ м}^2$ (западный фасад северная часть) $l=7,5 \text{ м}; h=8 \text{ м}; S_1 = 7,5*8 = 60 \text{ м}^2$ (западный фасад центральная часть) $l=11,04 \text{ м}; h=8 \text{ м}; S_1 = 11,04*8 = 88,32 \text{ м}^2$ (западный фасад южная часть) Всего: $244,8+157+120,8+124+20+36,8+60+88,32 = 851,72 \text{ м}^2$
3.	Устройство и удаление пленки защитной с клейким краем толщ. 10мкм (2,7*16) от загрязнений окон во время ремонта	1м ²	110,07	Южный фасад: $1*1,7*11+1,2*1,7+1*2*11+1,2*2=65,98 \text{ м}^2$ Восточный фасад: $1,6*1,7*2+1,2*2*2+ 1,6*2=14,4 \text{ м}^2$ Северный фасад (восточная часть): $1,1*1,7*2+1,1*2*2=8,14 \text{ м}^2$ Северный фасад (центральная часть): $1,1*1,7*4 +1*2*3+ 1,5* 2 =16,48 \text{ м}^2$ Западный фасад (центральная часть): $1,1*1,7+1,6*2=5,07 \text{ м}^2$ Всего: $65,98+ 14,4+8,14+16,48+5,07= 110,07 \text{ м}^2$
Стены (гладкие)				
4.	Расчистка гладких стен от старой краски	1м ²	408,25	Южный фасад: $48,91+65,1 = 114,01 \text{ м}^2$ Восточный фасад: $37,4+41,6 = 79 \text{ м}^2$ Северный фасад (восточная часть): $25,9+31,27 = 57,17 \text{ м}^2$ Северный фасад (центральная часть): $28,62+34,31 = 62,93 \text{ м}^2$ Северный фасад (западная часть): $2,64+2,67 = 5,31 \text{ м}^2$ Западный фасад (северная часть): $8,165+9,76 = 17,93 \text{ м}^2$ Западный фасад (центральная часть): $11,89+12,9 = 24,79 \text{ м}^2$ Западный фасад (южная часть): $23,6+23,51 = 47,11 \text{ м}^2$ Всего: $408,25 \text{ м}^2$
5.	Ремонт штукатурки (стены гладкие)	1м ²	122,82	Южный фасад: $13,31+ 17,59 = 30, 9 \text{ м}^2$ Восточный фасад: $16,994+12,4 =29,394 \text{ м}^2$ Северный фасад (восточная часть): $8,79+6,96 = 15,75 \text{ м}^2$ Северный фасад (центральная часть): $11,4+3,7 = 17,2 \text{ м}^2$ Северный фасад (западная часть): $0,7 \text{ м}^2$ Западный фасад (северная часть): $3,8+1,9 = 5,7 \text{ м}^2$ Западный фасад (центральная часть): $5,34+ 2,04 = 7,38 \text{ м}^2$

				Западный фасад (южная часть): $6,02 + 10,4 = 16,42$ м ² Всего: 123,7 м ²
6.	Инъектирование трещин в кладке смесью типа ПЕТРОМИКС РЕСТАВРАЦИЯ 1М-01	м/п	50,8	Южный фасад: 23,4 м Восточный фасад: 16 м Северный фасад (восточная часть): 2,3 м Северный фасад (центральная часть): 4,5 м Северный фасад (западная часть): 1,1 м Западный фасад (северная часть): 1,2 м Западный фасад (центральная часть): 2,3 м Всего: $23,4 + 16 + 2,3 + 4,5 + 1,1 + 1,2 + 2,3 = 50,8$ м
7.	Обработка биопораженных поверхностей составом РУНИТ	1м ²	43,7	Южный фасад: $8,2 + 4,8 = 13$ м ² Восточный фасад: $5,3 + 2,9 = 8,2$ м ² Северный фасад (восточная часть): $2,2 + 3,7 = 5,9$ м ² Северный фасад (центральная часть): $2,5 + 4,6 = 7,1$ м ² Северный фасад (западная часть): $0,5 + 0,3 = 0,7$ м ² Западный фасад (северная часть): $1,1 + 0,6 = 1,7$ м ² Западный фасад (центральная часть): 2,7 м ² Западный фасад (восточная часть): $2,8 + 1,5 = 4,3$ м ² Всего: $13 + 8,2 + 5,9 + 7,1 + 0,7 + 1,7 + 2,7 + 4,3 = 43,7$ м ²
8.	Перетирка штукатурки (стены гладкие)	1м ² развернутой поверхности	408,25	Южный фасад: $48,91 + 65,1 = 114,01$ м ² Восточный фасад: $37,4 + 41,6 = 79$ м ² Северный фасад (восточная часть): $25,9 + 31,27 = 57,17$ м ² Северный фасад (центральная часть): $28,62 + 34,31 = 62,93$ м ² Северный фасад (западная часть): $2,64 + 2,67 = 5,31$ м ² Западный фасад (северная часть): $8,165 + 9,76 = 17,93$ м ² Западный фасад (центральная часть): $11,89 + 12,9 = 24,79$ м ² Западный фасад (южная часть): $23,6 + 23,51 = 47,11$ м ² Всего: 408,25 м ²
9.	Грунтовка гладких стен	1м ²	408,25	Южный фасад: $48,91 + 65,1 = 114,01$ м ² Восточный фасад: $37,4 + 41,6 = 79$ м ² Северный фасад (восточная часть): $25,9 + 31,27 = 57,17$ м ² Северный фасад (центральная часть): $28,62 + 34,31 = 62,93$ м ² Северный фасад (западная часть): $2,64 + 2,67 = 5,31$ м ² Западный фасад (северная часть): $8,165 + 9,76 = 17,93$ м ² Западный фасад (центральная часть): $11,89 + 12,9 = 24,79$ м ² Западный фасад (южная часть): $23,6 + 23,51 = 47,11$ м ² Всего: 408,25 м ²
10.	Отделка гладкой оштукатуренной поверхности с применением новых синтетических материалов (краска фасадная на силикатной основе CAPAROL FASSADE A1 или аналог)	1м ²	408,25	Южный фасад: $48,91 + 65,1 = 114,01$ м ² Восточный фасад: $37,4 + 41,6 = 79$ м ² Северный фасад (восточная часть): $25,9 + 31,27 = 57,17$ м ² Северный фасад (центральная часть): $28,62 + 34,31 = 62,93$ м ² Северный фасад (западная часть): $2,64 + 2,67 = 5,31$ м ²

				Западный фасад (северная часть): $8,165+9,76 = 17,93$ м2 Западный фасад (центральная часть): $11,89+12,9 = 24,79$ м2 Западный фасад (южная часть): $23,6+23,51 = 47,11$ м2 Всего: 408,25 м2
Стены (пилястры)				
11.	Расчистка поверхности стен от старой краски по кирпичной кладке	1м2	13,3	Южный фасад: $3,21*(0,66+0,66+0,65+0,61)+(3,01*6*0,03)= 8,9$ м2 Восточный фасад: $3,21*0,65+ 3,01*0,03=2,2$ м2 Западный фасад южная часть): $3,21*0,65+ 3,01*0,03=2,2$ м2 Всего: $8,9+2,2+2,2=13,3$ м2
12.	Ремонт штукатурки	1м2	5,84	Южный фасад: 3,64 м2 Восточный фасад: $3,21*0,65+ 3,01*0,03=2,2$ м2 Всего: $3,64+2,2=5,84$ м2
13.	Инъектирование трещин в кладке смесью типа ПЕТРОМИКС РЕСТАВРАЦИЯ 1М-01	м/п	3,85	Южный фасад: 1,2 м Восточный фасад: 2,65 м Всего: $1,2+2,65=3,85$ м
14.	Обработка биопораженных поверхностей составом РУНИТ	1м2	2,38	Южный фасад: $0,66*0,52*4= 1,4$ м2 Восточный фасад: $0,66*0,52= 0,34$ Западный фасад (южная часть): $0,66*0,52= 0,34$ Всего: $1,4+0,34+0,34=2,08 + (бок. 0,3) =2,38$ м2
15.	Перетирка штукатурки (стены профилированные)	1м2 развернутой поверхности	13,3	Южный фасад: $3,21*(0,66+0,66+0,65+0,61)+(3,01*6*0,03)= 8,9$ м2 Восточный фасад: $3,21*0,65+ 3,01*0,03=2,2$ м2 Западный фасад южная часть): $3,21*0,65+ 3,01*0,03=2,2$ м2 Всего: $8,9+2,2+2,2=13,3$ м2
16.	Грунтовка стен	1м2	13,3	Южный фасад: $3,21*(0,66+0,66+0,65+0,61)+(3,01*6*0,03)= 8,9$ м2 Восточный фасад: $3,21*0,65+ 3,01*0,03=2,2$ м2 Западный фасад южная часть): $3,21*0,65+ 3,01*0,03=2,2$ м2 Всего: $8,9+2,2+2,2=13,3$ м2
17.	Отделка профилированной оштукатуренной поверхности с применением новых синтетических материалов (краска фасадная на силикатной основе CAPAROL FASSADE A1 или аналог)	1м2	13,3	Южный фасад: $3,21*(0,66+0,66+0,65+0,61)+(3,01*6*0,03)= 8,9$ м2 Восточный фасад: $3,21*0,65+ 3,01*0,03=2,2$ м2 Западный фасад южная часть): $3,21*0,65+ 3,01*0,03=2,2$ м2 Всего: $8,9+2,2+2,2=13,3$ м2
Карнизы				
18.	Расчистка профилированной поверхности от старой краски (карнизы в развертках)	1м2	136,5	Южный фасад: $18,73+23,52 =42,25$ м2 Восточный фасад: $11,12+14,3=25,415$ м2 Северный фасад (восточная часть): $8,139+10,536=18,675$ м2 Северный фасад (центральная часть): $9,2+12,31=21,51$ м2

				Северный фасад (западная часть): $0,975+1,285=2,26$ м2 Западный фасад (северная часть): $2,21+3=5,21$ м2 Западный фасад (центральная часть): $4,7+3,53=8,23$ м2 Западный фасад (южная часть): $7,28+5,66 =12,94$ м2 Всего: $42,25+25,415+18,675+21,51+2,26+5,21+8,23+12,94 = 136,5$ м2
19.	Ремонт профилированной поверхности	1м2	78,97	Южный фасад: 41 м2 Восточный фасад: $6,3$ м2 Северный фасад (восточная часть): $3,1$ м2 Северный фасад (центральная часть): $15,3$ м2 Северный фасад (западная часть): $0,85$ м2 Западный фасад (северная часть): $4,32$ м2 Западный фасад (центральная часть): $3,5$ м2 Западный фасад (южная часть): $4,6$ м2 Всего: $41+6,3+3,1+15,3+0,85+4,32+3,5+4,6=78,97$ м2
20.	Обработка биопораженных поверхностей составом РУНИТ	1м2	60	Южный фасад: $18,73$ м2 Восточный фасад: $11,12$ м2 Северный фасад (восточная часть): $8,139$ м2 Северный фасад (центральная часть): $9,2$ м2 Северный фасад (западная часть): $0,975$ м2 Западный фасад (северная часть): $2,21$ м2 Западный фасад (центральная часть): $3,53$ м2 Западный фасад (южная часть): $5,66$ м2 Всего: $18,73+11,12+8,139+9,2+0,975+2,21+3,53+5,66=60$ м2
21.	Перетирка штукатурки профилированной поверхности	1м2	136,5	Южный фасад: $18,73+23,52 =42,25$ м2 Восточный фасад: $11,12+14,3=25,415$ м2 Северный фасад (восточная часть): $8,139+10,536=18,675$ м2 Северный фасад (центральная часть): $9,2+12,31=21,51$ м2 Северный фасад (западная часть): $0,975+1,285=2,26$ м2 Западный фасад (северная часть): $2,21+3=5,21$ м2 Западный фасад (центральная часть): $4,7+3,53=8,23$ м2 Западный фасад (южная часть): $7,28+5,66 =12,94$ м2 Всего: $42,25+25,415+18,675+21,51+2,26+5,21+8,23+12,94 = 136,5$ м2
22.	Грунтовка	1м2	136,5	Южный фасад: $18,73+23,52 =42,25$ м2 Восточный фасад: $11,12+14,3=25,415$ м2 Северный фасад (восточная часть): $8,139+10,536=18,675$ м2 Северный фасад (центральная часть): $9,2+12,31=21,51$ м2 Северный фасад (западная часть): $0,975+1,285=2,26$ м2 Западный фасад (северная часть): $2,21+3=5,21$ м2 Западный фасад (центральная часть): $4,7+3,53=8,23$ м2 Западный фасад (южная часть): $7,28+5,66 =12,94$ м2

				Всего: 42,25+25,415+18,675+21,51+2,26+5,21+8,23+12,94 = 136,5м2
23.	Отделка профилированной оштукатуренной поверхности с применением новых синтетических материалов (краска фасадная на силикатной основе CAPAROL FASSADE A1 или аналог) валиком	1м2	136,5	Южный фасад: 18,73+23,52 =42,25 м2 Восточный фасад: 11,12+14,3=25,415 м2 Северный фасад (восточная часть):8,139+10,536=18,675 м2 Северный фасад (центральная часть):9,2+12,31=21,51 м2 Северный фасад (западная часть):0,975+1,285=2,26 м2 Западный фасад (северная часть): 2,21+3=5,21м2 Западный фасад (центральная часть): 4,7+3,53=8,23 м2 Западный фасад (южная часть):7,28+5,66 =12,94 м2 Всего: 42,25+25,415+18,675+21,51+2,26+5,21+8,23+12,94 = 136,5м2
Покрытие междуэтажного карниза				
24.	Покрытие выступающих частей стен оцинкованной сталью, ширина покрытия 0,4 м, вес 1 м2 листа 6,38 кг толщ 0,8 мм	м	93,1	L= 93,1 м В=0,4 м S= 93,1*0,4= 37,24 м2
Откосы оконные, дверные				
25.	Замена деревянного окна (в подъезде)	шт.	1	Предоставлен КАЦ
26.	Расчистка и покраска старых деревянных окон	м2	106,734	Южный фасад: 24,9+29,3=54,2 м2 Восточный фасад: 6,53+9,6=16,13 м2 Северный фасад (восточная часть):4,5+5,3=9,8 м2 Северный фасад (центральная часть):9+11,52=20,52 м2 Западный фасад (центральная часть): 2,244+3,84=6,084 м2 Всего: 54,2+16,13+9,8+20,52+6,084=106,734 м2 К=1,2 п 3.1 прил. 62.4 Сб. 62 Малярные работы ФЕРр 81-02-62-2001
	Ремонт штукатурки оконных откосов с наружной и внутренней стороны	м2	8,91	Южный фасад: ((1,7+1,7+1+1)* 0,16*6)+(1+1+4)* 0,16*3))= 5,2 +2,9=8,1 м2 Северный фасад (восточная часть) =(1,1+1,1+1,7+1,7)*0,16=0,81 м2 Всего: 8,1+0,81=8,91 м2
27.	Расчистка гладкой поверхности от старой покраски (откосы оконные)	1м2	34,1	Южный фасад: (1,7+1,7+1)*0,16*11 +0,74+ (1+2+2)* 0,16*11 + 0,84=18,14 м2 Восточный фасад:(1,6 +1,7+1,7)*0,16*2+ (1,2+4)*0,16*2 +0,9=4,2 м2 Северный фасад (восточная часть): (1,1+1,7+1,7) *0,16*3+ (1,1 + 4) *0,16*2=3,8 м2 Северный фасад (центральная часть): (1,1+1,7+1,7)*0,16*4+ (1,1+4)*0,16*3+0,9=6,3м2

				Западный фасад (центральная часть): $(1,1+1,7+1,7)*0,16+(1,6+4)*0,16=1,62\text{м}^2$ Всего: $18,14+4,2+3,8+6,3+1,62=34,1\text{м}^2$
28.	Перетирка штукатурки	1м2	34,1	Южный фасад: $(1,7+1,7+1)*0,16*11+0,74+(1+2+2)*0,16*11+0,84=18,14\text{ м}^2$ Восточный фасад: $(1,6+1,7+1,7)*0,16*2+(1,2+4)*0,16*2+0,9=4,2\text{ м}^2$ Северный фасад (восточная часть): $(1,1+1,7+1,7)*0,16*3+(1,1+4)*0,16*2=3,8\text{ м}^2$ Северный фасад (центральная часть): $(1,1+1,7+1,7)*0,16*4+(1,1+4)*0,16*3+0,9=6,3\text{м}^2$ Западный фасад (центральная часть): $(1,1+1,7+1,7)*0,16+(1,6+4)*0,16=1,62\text{м}^2$ Всего: $18,14+4,2+3,8+6,3+1,62=34,1\text{м}^2$
29.	Грунтовка	1м2	34,1	Южный фасад: $(1,7+1,7+1)*0,16*11+0,74+(1+2+2)*0,16*11+0,84=18,14\text{ м}^2$ Восточный фасад: $(1,6+1,7+1,7)*0,16*2+(1,2+4)*0,16*2+0,9=4,2\text{ м}^2$ Северный фасад (восточная часть): $(1,1+1,7+1,7)*0,16*3+(1,1+4)*0,16*2=3,8\text{ м}^2$ Северный фасад (центральная часть): $(1,1+1,7+1,7)*0,16*4+(1,1+4)*0,16*3+0,9=6,3\text{м}^2$ Западный фасад (центральная часть): $(1,1+1,7+1,7)*0,16+(1,6+4)*0,16=1,62\text{м}^2$ Всего: $18,14+4,2+3,8+6,3+1,62=34,1\text{м}^2$
30.	Окраска гладкой оштукатуренной поверхности с применением новых синтетических материалов (краска фасадная на силикатной основе CAPAROL FASSADE A1 или аналог)	1м2	34,1	Южный фасад: $(1,7+1,7+1)*0,16*11+0,74+(1+2+2)*0,16*11+0,84=18,14\text{ м}^2$ Восточный фасад: $(1,6+1,7+1,7)*0,16*2+(1,2+4)*0,16*2+0,9=4,2\text{ м}^2$ Северный фасад (восточная часть): $(1,1+1,7+1,7)*0,16*3+(1,1+4)*0,16*2=3,8\text{ м}^2$ Северный фасад (центральная часть): $(1,1+1,7+1,7)*0,16*4+(1,1+4)*0,16*3+0,9=6,3\text{м}^2$ Западный фасад (центральная часть): $(1,1+1,7+1,7)*0,16+(1,6+4)*0,16=1,62\text{м}^2$ Всего: $18,14+4,2+3,8+6,3+1,62=34,1\text{м}^2$
31.	Демонтаж оконных отливов из оцинкованной кровельной стали толщина листа 0,4 мм	1м2	1,8	$1*0,2*9=1,8\text{ м}^2$
32.	Монтаж оконных отливов из оцинкованной кровельной стали толщина листа 0,4 мм	1м2	1,8	$1*0,2*9=1,8\text{ м}^2$
Цоколь				

33.	Расчистка поверхности цоколя от старой краски	1м2	67,92	Южный фасад: $20,44+3,53=23,97$ м2 Восточный фасад: $8,82+1,8=10,62$ м2 Северный фасад (восточная часть): $5,5+0,85=6,35$ м2 Северный фасад (центральная часть): $9,2+0,91=10,11$ м2 Северный фасад (западная часть): $1,12+0,07=1,19$ м2 Западный фасад (северная часть): $2,31+0,265=2,575$ м2 Западный фасад (центральная часть): $4,32+0,54=4,86$ м2 Западный фасад (южная часть): $7,31+0,86=8,17$ м2 Всего: $23,97+10,62+6,35+10,11+1,19+2,575+4,86+8,17 = 67,92$ м2
34.	Ремонт штукатурной поверхности	1м2	60,6	Южный фасад: 19 м2 Восточный фасад: $10,62-2,43= 8,2$ м2 Северный фасад (восточная часть): $5,5+0,85=6,35$ м2 Северный фасад (центральная часть): $9,2+0,91=10,11$ м2 Северный фасад (западная часть): $1,12+0,07=1,19$ м2 Западный фасад (северная часть): $2,31+0,265=2,575$ м2 Западный фасад (центральная часть): $4,32+0,54=4,86$ м2 Западный фасад (южная часть): $7,31+0,86=8,17$ м2 Всего: $19+8,2+6,35+10,11+1,19+2,575+4,86+8,17=60,6$ м2
35.	Обработка биопораженных поверхностей составом РУНИТ БИОСТОП	1м2	67,92	Южный фасад: $20,44+3,53=23,97$ м2 Восточный фасад: $8,82+1,8=10,62$ м2 Северный фасад (восточная часть): $5,5+0,85=6,35$ м2 Северный фасад (центральная часть): $9,2+0,91=10,11$ м2 Северный фасад (западная часть): $1,12+0,07=1,19$ м2 Западный фасад (северная часть): $2,31+0,265=2,575$ м2 Западный фасад (центральная часть): $4,32+0,54=4,86$ м2 Западный фасад (южная часть): $7,31+0,86=8,17$ м2 Всего: $23,97+10,62+6,35+10,11+1,19+2,575+4,86+8,17 = 67,92$ м2
36.	Перетирка штукатурки	1м2	67,92	Южный фасад: $20,44+3,53=23,97$ м2 Восточный фасад: $8,82+1,8=10,62$ м2 Северный фасад (восточная часть): $5,5+0,85=6,35$ м2 Северный фасад (центральная часть): $9,2+0,91=10,11$ м2 Северный фасад (западная часть): $1,12+0,07=1,19$ м2 Западный фасад (северная часть): $2,31+0,265=2,575$ м2 Западный фасад (центральная часть): $4,32+0,54=4,86$ м2 Западный фасад (южная часть): $7,31+0,86=8,17$ м2 Всего: $23,97+10,62+6,35+10,11+1,19+2,575+4,86+8,17 = 67,92$ м2
37.	Грунтовка	1м2	67,92	Южный фасад: $20,44+3,53=23,97$ м2 Восточный фасад: $8,82+1,8=10,62$ м2 Северный фасад (восточная часть): $5,5+0,85=6,35$ м2 Северный фасад (центральная часть): $9,2+0,91=10,11$ м2 Северный фасад (западная часть): $1,12+0,07=1,19$ м2 Западный фасад (северная часть): $2,31+0,265=2,575$ м2

				Западный фасад (центральная часть): 4,32+0,54=4,86 м2 Западный фасад (южная часть): 7,31+0,86=8,17 м2 Всего: 23,97+10,62+6,35+10,11+1,19+2,575+4,86+8,17 = 67,92м2
38.	Окраска гладкой оштукатуренной поверхности с применением новых синтетических материалов (краска фасадная на силикатной основе CAPAROL FASSADE A1 или аналог)	1м2	67,92	Южный фасад: 20,44+3,53=23,97 м2 Восточный фасад: 8,82+1,8=10,62 м2 Северный фасад (восточная часть): 5,5+0,85=6,35 м2 Северный фасад (центральная часть): 9,2+0,91=10,11 м2 Северный фасад (западная часть): 1,12+0,07=1,19 м2 Западный фасад (северная часть): 2,31+0,265=2,575 м2 Западный фасад (центральная часть): 4,32+0,54=4,86 м2 Западный фасад (южная часть): 7,31+0,86=8,17 м2 Всего: 23,97+10,62+6,35+10,11+1,19+2,575+4,86+8,17 = 67,92м2
Трубы водосточные				
39.	Замена элементов водосточных труб (деформационных прямых звеньев) d 140 мм	1 шт. м/п	5 3,8	Южный фасад: = 5 шт. Южный фасад = 3,8 м
40.	Расчистка ухватов водосточных труб	1 шт.	57	Южный фасад: = 22 шт. Северный фасад: 8 шт. Западный фасад: =27 шт. Всего: 57 шт.
41.	Обработка ухватов от коррозии	1 шт.	57	Южный фасад: = 22 шт. Северный фасад: 8 шт. Западный фасад: =27 шт. Всего: 57 шт.
Труба заземления				
42.	Расчистка трубы от старой краски d=45мм	1м2	0,21	Восточный фасад: $S = (\pi \times D \times L)/2 = (3,14*0,045*2,9)/2=0,21\text{м}^2$
43.	Обработка трубы от коррозии	1м2	0,21	Восточный фасад: $S = (\pi \times D \times L)/2 = (3,14*0,045*2,9)/2=0,21\text{м}^2$
44.	Окраска поверхности краской в цвет фасада по металлу d=45мм	1м2	0,21	Восточный фасад: $S = (\pi \times D \times L)/2 = (3,14*0,045*2,9)/2=0,21\text{м}^2$
Газовые трубы				
45.	Очистка металлических газовых труб и опорных уголков от старой краски d 55 мм	1м2	5,32	Восточный фасад: $S = (\pi \times D \times L) = (3,14*0,055*19,2)= 3,32\text{м}^2$ Северный фасад (восточная часть): $S = (\pi \times D \times L) = (3,14*0,055*11,3)= 2 \text{ м}^2$ Всего: 3,32+2=5,32 м2
46.	Окраска металлических газовых труб под цвет фасада по металлу d 55 мм	1м2	5,32	Восточный фасад: $S = (\pi \times D \times L) = (3,14*0,055*19,2)= 3,32\text{м}^2$ Северный фасад (восточная часть): $S = (\pi \times D \times L) = (3,14*0,055*11,3)= 2 \text{ м}^2$ Всего: 3,32+2=5,32 м2

Отмостка (северный, северная часть западного фасада)

47.	Разработка грунтов вручную в траншеях глубиной 0,38 м, шириной 1 м без креплений	1м3	11,43	$30,02*0,38*1=11,41$ м3
48.	Обработка поверхности на 0,6 высоты обмазочной гидроизоляцией «Гидротекс У»	1м2	18,06	$30,1*0,6=18,06$ м2
49.	Геотекстиль, 150 г/см2 F=38,4 м2	1м2	30,02	30,02 м2
50.	Устройство оснований под отмостку из песка $k=0,95$, $h=100$ мм, F=38,4 м2 ГОСТ 8736-2014	1м3	3,002	$30,02$ м2*0,1=3,002 м3
51.	Устройство оснований под отмостку из щебня М600, фр.20-40 мм, $h=150$ мм, F=38,4 м2 ГОСТ 8267-93	1м3	4,503	$30,02$ м2*0,15= 4,503 м3
52.	Устройство бетонной отмостки толщ. 130 мм, шириной 1 м. Бетон В7,5 ГОСТ 26633-2015	1м3	3,903	$30,02$ м2*0,13=3,903 м3
53.	Укладка арматурной сетки, диам. 5 мм, размером 100х100 мм ГОСТ 23279-2012	т	0,114	$30,02*3,8*0,001=0,114$ т
54.	Погрузка мусора	т		
55.	Перевозка мусора на расстояние 55 км	т		

Доска под крышей по периметру дома

56.	Расчистка и окраска	1м2	4,585	$91,7*0,05=4,585$ м2
-----	---------------------	-----	-------	----------------------

Ремонт крылец входов (северный фасад)

57.	Разборка облицовочной плитки (площадка, боковые стороны)	1м2	2,7	$1,5*1,8=2,7$ м2
58.	Устройство оснований под площадку из песка $k=0,95$, $h=100$ мм, F=38,4 м2 ГОСТ 8736-2014	1м3	0,27	$2,7*0,1=0,27$ м3
59.	Устройство оснований под отмостку из щебня М600, фр.20-40 мм, $h=150$ мм, F=38,4 м2 ГОСТ 8267-93	1м3	0,405	$2,7*0,15=0,405$ м3
60.	Устройство бетонного основания под площадку, толщ. 130 мм, шириной 1 м. Бетон В7,5 ГОСТ 26633-2015	1м3	0,351	$2,7*0,13=0,351$ м3
61.	Укладка арматурной сетки, диам. 5 мм, размером 100х100 мм ГОСТ 23279-2012	т	0,001	$2,7*0,38*0,001=0,001$
62.	Изготовление металлического треугольного козырька с предварительным покрытием грунтовкой, покрытием кровельной сталью с защитно-декоративным покрытием	изделие	1	Предоставлен КАЦ

Составил

Фатеева А.А.